НОЕ ОБЩЕСТВО
И ПРОЕКТНЫЙ ИНСТИТУТ
КОМУ СТРОИТЕЛЬСТВУ

ТРОЕКТ»





принято для проведения государственной экспертизы

Морозова



Свидетельство № П-044-021.6 от 15 марта 2012 г.

ДЕТСКОЕ ДОШКОЛЬНОЕ УЧРЕЖДЕНИЕ НА 300 МЕСТ

г.Санкт-Петербург, Пулковское шоссе, участок 9 (западнее дома 38, корпус 10, литера Д по Пулковскому шоссе)

Заказчик: ООО «ПЕТРА-8»

проектная документация

РАЗДЕЛ 10

МЕРОПРИЯТИЯ ПО ОБЕСПЕЧЕНИЮ ДОСТУПА ИНВАЛИДОВ. ПОЯСНИТЕЛЬНАЯ ЗАПИСКА. ГРАФИЧЕСКИЕ МАТЕРИАЛЫ

14204_9 - ОДИ

Том 10

Гогинашвили Алла Владимировна



Krokoba E.B.

Пата 63.08.20/6

M2016

ПРИНЯТО ДЛЯ ПРОВЕДЕНИЯ ГОСУДАРСТВЕННОЙ ЭКСПЕРТИЗЫ

— 03.10.2016

ДДУ 300 -стадия П+тгом 10 -14204_9 -ОДИ (Инвалиды)\14204_9 - обложка ОДИ doc

ОТКРЫТОЕ АКЦИОНЕРНОЕ ОБЩЕСТВО НАУЧНО-ИССЛЕДОВАТЕЛЬСКИЙ И ПРОЕКТНЫЙ ИНСТИТУТ ПО ЖИЛИЩНО-ГРАЖДАНСКОМУ СТРОИТЕЛЬСТВУ «ЛЕННИИПРОЕКТ»



Свидетельство № П-044-021.6 от 15 марта 2012 г.

ДЕТСКОЕ ДОШКОЛЬНОЕ УЧРЕЖДЕНИЕ НА 300 МЕСТ

г.Санкт-Петербург, Пулковское шоссе, участок 9 (западнее дома 38, корпус 10, литера Д по Пулковскому шоссе)

Заказчик: ООО «ПЕТРА-8»

проектная документация

РАЗДЕЛ 10

МЕРОПРИЯТИЯ ПО ОБЕСПЕЧЕНИЮ ДОСТУПА ИНВАЛИДОВ. ПОЯСНИТЕЛЬНАЯ ЗАПИСКА. ГРАФИЧЕСКИЕ МАТЕРИАЛЫ

14204 9 - ОДИ

Том 10

Генеральный директор

Главный архитектор проекта

Начальник мастерской №12

Ю.П.Груздев

Е.В.Клокова

М.М.Дерипапа

№док.	Подпись	Дата
	№док.	№док. Подпись

2016

СОДЕРЖАНИЕ ТОМА

14204_9— ОДИ-С Содержание тома 10 2 14204_9 — ОДИ.ПЗ Мероприятия по обеспечению доступа инвалидов. Пояснительная записка 3 (на 6 Графические документы: 14204_9 — ОДИ-1 Схема движения МГН М 1:500 9 14204_9 — ОДИ-2 План 1-го этажа (Пути передвижения МГН) 10 14204_9 — ОДИ-3 План 2-го этажа (Пути передвижения МГН) 11 14204_9 — ОДИ-4 План 3-го этажа (Пути передвижения МГН) 12	
14204_9 — ОДИ.ПЗ инвалидов. Пояснительная записка 3 (на 6 14204_9 — ОДИ-1 Схема движения МГН М 1:500 9 14204_9 — ОДИ-2 План 1-го этажа (Пути передвижения МГН) 10 14204_9 — ОДИ-3 План 2-го этажа (Пути передвижения МГН) 11	
14204_9 — ОДИ-1 Схема движения МГН М 1:500 9 14204_9 — ОДИ-2 План 1-го этажа (Пути передвижения МГН) 10 14204_9 — ОДИ-3 План 2-го этажа (Пути передвижения МГН) 11	листах)
14204_9 — ОДИ-2 План 1-го этажа (Пути передвижения МГН) 10 14204_9 — ОДИ-3 План 2-го этажа (Пути передвижения МГН) 11	
14204_9 — ОДИ-3 План 2-го этажа (Пути передвижения МГН) 11	
14204_9 — ОДИ-4 План 3-го этажа (Пути передвижения МГН) 12	
DAD SAN	

Не допускается частичное или полное изменение, размножение или какая-либо переработка данного документа без письменного согласования с разработчиком – открытым акционерным обществом: «Научно-исследовательский и проектный институт по жилищно-гражданскому строительству – ЛЕННИИПРОЕКТ».

Инв. № подл. Подпись и дата Взам.инв.№ 76-10 TM210909.doc 14204_9 — ОДИ-С Изм. Колуч Лист №док Подпись Дата Разработал Александрова 01.2016 Стадия Лист Листов Проверил Клокова 012016 П ГАП Клокова 01.2016 Содержание тома 10 ОАО «ЛЕННИИПРОЕКТ» Н.контроль Гольмшток 012016 M-12012016 ГИП Дерипаца,

~ ~	-	TOTAL	- A T	TT	IT
CO	III	PX	AH	$+\nu$	11-
	111	1 /1	LILL	22	22

1	ТЕХНИКО-ЭКОНОМИЧЕСКИЕ ПОКАЗАТЕЛИ
2	ОБЩАЯ ЧАСТЬ
	МЕРОПРИЯТИЯ ПО ОБЕСПЕЧЕНИЮ ДОСТУПА ИНВАЛИДОВ 4

Проектная документация разработана в соответствии с градостроительным планом земельного участка, заданием на проектирование, градостроительным регламентом, документами об использовании земельного участка для строительства, техническими регламентами, в том числе устанавливающими требования по обеспечению безопасной эксплуатации зданий, строений, сооружений и безопасного использования прилегающих к ним территорий, результатами инженерных изысканий и с соблюдением технических условий.

ГАП Е. В. Клокова И.О.Фамилия

Свидетельство о допуске к работам по подготовке проектной документации № П-044-021.6 от 15 марта 2012 года выдано СРО НП «Проектные организации Северо-Запада»

Не допускается частичное или полное изменение, размножение или какая-либо переработка данного документа без письменного согласования с разработчиком — открытым акционерным обществом: «Научно-исследовательский и проектный институт по жилищно-гражданскому строительству — ЛЕННИИПРОЕКТ».

			пасовано		нскому строительст		Cor	пасовано		
		-								
						Инв. № подл.	По	дпись и да	та В	зам.инв.№
Л Зм. Колуч	Пист М	олок	Полпись	Лата	14	4204_9 -	-()ДИ.	П3	
The same of the sa	Александ			122015				Стадия	Лист	Листов
	Клокон		14/1/1	122015	Мероприятия	по обеспечен	НИЮ	П	1	6
	<u>Клоков</u> Клоков		While	122015		инвалидов.		ОАОКЛ	ЕННИ	ITPOEKT
АП 1.контроль			Thom	122015		пьная записка	1		M-1	2

1.ТЕХНИКО-ЭКОНОМИЧЕСКИЕ ПОКАЗАТЕЛИ

Наименование	Ед. изм.	Кол-во
Количество этажей	этаж	5 (3 надземных этаж +подвал и техподполье +технический этаж
Этажность	жате	3
ДДУ – детское дошкольное учреждение	место	300
Общая площадь земельного участка	M ²	1.113 га
Площадь застройки	M ²	2294.94
Общая площадь здания	M ²	6619.07
Полезная площадь здания	M ²	6167.38
Расчетная площадь здания	M ²	4161.00
Строительный объем здания	M ³	24612.70
в том числе: - подземная часть	M ³	4660.80
надземная часть	M ³	19951.90
К ₁ – отношение расчетной площади к полезной площади		0.67
K ₂ – отношение строительного объема к расчетной плошали		5.91
К ₃ – отношение строительного объема к общей площади		3.86

76-10 TM2114 ₀₄ doc	Инв. № подл.	Подпись и дата	Взам.инв.№
70-10 IMZ11404 QCC 2010 AMD American Color C (2010 American Englishment Color			

Изм. Колуч Лист №док Подпись Дата

14204_9— ОДИ.ПЗ

Лист

2

Мероприятия по обеспечению доступа инвалидов разработаны на основании нормативных документов:

- СП 59.13330.2012 Доступность зданий и сооружений для маломобильных групп населения (Актуализированная редакция СНиП 35-01-2001)*;
- СП 136-13330-2012 Здания и сооружения. Общие положения проектирования с учётом доступности для маломобильных групп населения**;
- СП 138-13330-2012 Общественные здания и сооружения, доступные маломобильным группам населения. Правила проектирования**.
- *-в части предусмотренной «Перечнем национальных стандартов и сводов правил (частей таких стандартов и сводов правил), в результате применения которых на обязательной основе обеспечивается соблюдение требований Федерального закона "Технический регламент о безопасности зданий и сооружений"» (Постановление правительства РФ №1521 от 26.12.2014 г.);
- **-в части предусмотренной «Перечнем документов в области стандартизации, в результате применения которых на добровольной основе обеспечивается соблюдение требований Федерального закона «Технический регламент о безопасности зданий и сооружений» (Приказ Федерального агентства по техническому регулированию и метрологии от 30.03.2015 г. №365)

Инв. № подл. Подпись и дата Взам.инв.№

76-10 ТМ211404 doc

— Наприлати Взам.инв. №

Лист

14204_9—ОДИ.ПЗ

3

Т

3. МЕРОПРИЯТИЯ ПО ОБЕСПЕЧЕНИЮ ДОСТУПА ИНВАЛИДОВ

Проектом детского дошкольного учреждения на 300 мест по адресу: г.Санкт-Петербург. Пулковское шоссе, участок 9 (западнее дома 38, корпус 10, литера Д по Пулковскому шоссе), предусмотрены мероприятия, обеспечивающие доступность для МГН территории участка ДДУ, в здании -помещений для посетителей с ограниченными возможностями.

Запроектированное детское дошкольное учреждение является дошкольной образовательной организации общеразвивающей направленности, в котором пребывание для детей с ограниченными возможностями не предусмотрено. Мероприятия обеспечивают доступность для посетителей МГН территории участка ДДУ, универсального санузла, кабинета заведующего на 1-ом этаже, музыкального и спортивного залов (для всех групп мобильности), а так же раздевальных всех групповых ячеек (для групп мобильности М1-М3).

Доступность для МГН обеспечивается функционально-планировочными решениями, устройством лифта и наружных пандусов. В лифтовых холлах на 1-ом, 2-ом и 3-ем этажах предусмотрены пожаробезопасные зоны.

Участок и территория

Проектные решения обеспечивают условия для посещения участка и входных групп ДДУ маломобильными группами населения.

Доступ на территорию ДДУ для МГН, как и для всех посетителей, осуществляется через 3 калитки шириной 1,0 м с тротуаров идущих вдоль внутриквартальных проездов с восточной и западной сторон участка. На территории, в местах перепада высот, на основных путях движения пешеходов, предусмотрены понижения бордюрного камня. На покрытии пешеходных путей предусматриваются тактильные средства, выполняющие предупредительную функцию: в местах понижения бордюрного камня, входах в здание, начале подъёма по наружным лестницам и пандусам на расстоянии не менее 0,8 м до объекта информации устанавливается тактильная полоса из специальной плитки шириной 500-600 мм.

Ширина пути движения инвалидов на креслах-колясках не менее 2,0 м. На основных путях движения пешеходов по территории ДОУ ширина тротуаров 3,5 м. Высота бордюров по краям основных пешеходных путей на участке принята не менее 0,05 м. В местах пересечения тротуаров с проезжей частью или другим тротуаром предусмотрено понижение бортового камня до 0,015 м. Продольные и поперечные уклоны на путях пешеходного движения не превышают 5% и 2% соответственно. МГН имеют доступ к групповым прогулочным площадкам и спортивной площадке. Покрытие тротуаров и пандусов, открытых наружных лестниц нескользящее.

Автостоянки предусмотрены за пределами участка ДДУ в радиусе пешеходной доступности вдоль проектируемой улицы. В соответствии с табл. 10.1 п.3 ПЗЗ СПб количество машино-мест для объектов дошкольного образования принимается из расчёта 1 машино-место на 5 человек и составляет, исходя из численности персонала в наибольшую смену 58 человек, 12 машино-мест, в том числе 2 машино-места для МГН.

Специализированные транспортные средства, перевозящие только инвалидов, могут при необходимости подъехать к входу по тротуару с усиленным покрытием шириной 3,5 м.

Проектом предусматривается освещение территории ДДУ (уличными отдельно стоящими светильниками).

Дата 03.08.2016

							Инв. № подл.	Подпись и дата	Взам.инв.№
76-10	TM2114	4.doc							
02:08:16 S:Know	ова (14204_9 - ДДУ на 3	00 мест - Петра 8/36/0	HEPTHEACHTM BO	ЖСПЕРТИЗЕтом 10 -14264_9 -C	(201 (Homonictor) (1-4204) 9 - Took (0-C)(201 1	PL 173 dox			l I I
							0.4.0	O 1111 1110	Лис
						142	204 9—	ОДИ.ПЗ	4
Изм.	Колуч	Лист	№лок	Подпись	Лата		_ 1//		Т.

Входы и пути движения

В здании предусмотрено два входа с поверхности земли, приспособленных для МГН, расположенные с восточной и западной стороны. Доступ МГН в здание обеспечивается трехмаршевыми пандусами шириной 1,5 м с уклоном 1:20, оборудованных поручнями на высоте 0,7 м и 0,9 м. Ширина между поручнями пандуса 0,9-1,0 м.

Наружные лестницы оборудованы поручнями в двух уровнях – на высоте 0,5 м и 0,9 м. Ширина лестничных маршей открытых лестниц не менее 1,35 м.

Входные площадки при входах, доступных МГН, оборудованы: навесом, водоотводом, имеют твердое покрытие из бетонной плитки, не допускающее скольжения при намокании.

На входах в здание, приспособленных для МГН, предусмотрены тамбуры глубиной не менее 2,3 м, шириной не менее 1,5 м, каждый. Покрытие пола тамбура запроектировано из керамического гранита с нескользящей поверхностью.

Дренажные и водосборные решетки, предусмотренные в полу тамбуров и входных площадок, устанавливаются заподлицо с поверхностью покрытия пола. Ширина просветов ячеек решеток не превышает 13 мм, а длина 15 мм.

Покрытие пола коридоров предусмотрено из керамогранита с нескользящей поверхностью. В помещениях, доступных инвалидам, заполнение прозрачных дверей и ограждений выполняется из ударопрочного материала. Нижняя часть дверных полотен на высоту не менее 0,3 м от уровня пола защищена противоударной полосой.

Ширина пути движения в коридорах предусмотрена в свету не менее 1,5 м с учётом открывания дверей.

Лестницы и пандусы.

Ширина маршей лестниц в лестничных клетках, доступных МГН групп мобильности М1-М3, составляет не менее 1,35 м. Все ступени в пределах марша имеют одинаковую геометрию и размеры по ширине проступи и высоте подъема ступеней. Ширина проступей лестниц -0,3 м, а высота подъема ступеней -0,15 м.

Уклоны лестниц не более 1:2. Ступени лестниц на путях движения инвалидов и других маломобильных групп населения предусмотрены сплошными, ровными, без выступов, с шероховатой поверхностью.

Лестничные марши и площадки имеют ограждения высотой 1,2 м с поручнями в двух уровнях: на высоте 0,5 м и 0,9 м.

Наружные пандусы для МГН имеют ширину 1,5 м, продольный уклон 1:20 и оборудованы поручнями в двух уровнях на высоте 0,7 и 0,9 м. Ширина между поручнями пандуса 0,9-1,0 м.

Лифты.

Для обеспечения доступа маломобильных групп населения на вышележащие этажи с уровня 1-ого этажа для подъема на 2-3 этажи запроектирован один пассажирский лифт грузоподъемностью Q=1000 кг с размерами кабины: глубина 1,10 м и ширина 2,10 м, который предназначается только для транспортировки МГН, больных на носилках (лифт также может исполь-

76-10 TM 2114 04 doc	Инв. № подл.	Подпись и дата	Взам.инв.№
Dies to EARS Annual (Color - Alle as the second region to the second region to 1000 + 6000 (the separation of the second region to 1000 + 6000 (the separation of the second region to 1000 + 6000 (the separation of the second region to 1000 + 6000 (the separation of the second region to 1000 + 6000 (the separation of the second region to 1000 + 6000 (the separation of the second region of the second region to 1000 + 6000 (the second region of the second region of the second region of the second region region of the second region			
	1/20/-0		Лис
Изм. Колуч Лист №док Подпись Дата	14204_9—	ОДИ.113	5

зоваться для подъема пожарных подразделений, выполнен в соответствии с ГОСТ Р 52383-2010).

В соответствии с п. 5.2.19 СП 59.13330.2012 выбор параметров лифта для транспортирования инвалидов произведён исходя из номенклатуры по ГОСТ Р 53770. Оборудование лифта соответствует ГОСТ Р 51631-2008.

Лифт для МГН соответствует требованиям технического регламента «Безопасность лифтов» и ГОСТ Р 52382-2010 «Лифты пассажирские. Лифты для пожарных», в том числе:

- грузоподъемность, скорость, конструкция и размеры кабины соответствуют разделу 5.2 ГОСТ Р 52382-2010;
 - система управления соответствует разделу 5.6 ГОСТ Р 52382-2010.

Пути движения и эвакуации в здании

Ширина (в свету) участков эвакуационных путей (коридоров), используемых МГН, составляет не менее 1,5 м. Ширина дверных проемов помещений, используемых МГН, составляет (в свету) не менее 0,9 м. На путях движения двери имеют ширину в свету более 1,2 м.

Все пороги, перепады высот на путях движения МГН в здании имеют высоту не более 0,014м. Поверхность покрытий пола коридоров выполнена из материалов, не допускающих скольжения.

Пути движения МГН приведены на планах 1-3-го этажей (см. на листах ОДИ - 2-4 Графические документы).

Проектом предусмотрены пожаробезопасные зоны для МГН в лифтовых холлах пассажирского лифта на **2**-3 этажах с пределом огнестойкости ограждающих конструкций не менее REI 60, в которых они могут находиться до прибытия спасательных подразделений.

Зона безопасности устраивается незадымляемой. В зонах безопасности при пожаре обеспечивается подпор воздуха. При пожаре в ней создается избыточное давление 20 Па при одной открытой двери эвакуационного выхода.


Двери лифтовых холлов (зон безопасности) запроектированы противопожарными с пределом огнестойкости EIS 60, оборудованы приспособлениями для самозакрывания (доводчиками) и с уплотнением в притворах. Ширина дверей в лифтовый холл – более 1,2 м в свету.

Санитарно-гигиенические помещения

В вестибюле на 1-ом этаже предусмотрен универсальный санузел с размерами шириной 2,20 м, глубиной 2,90 м. Ширина дверного проема в свету 0,9 м. Кабина уборной оборудована поручнями, системой тревожной сигнализации, обеспечивающей связь с помещением поста охраны.

по замечаниям
Управления государственной
экспертизы
Ф.И.О. Ключевы Е.З
Дата 03.08.2016

76-10 TM211404.doc	Инв. № подл.	Подпись и дата	Взам.инв.№
Изм. Колуч Лист №лок Подпись Дата	14204_9—	оди.пз	Лист 6

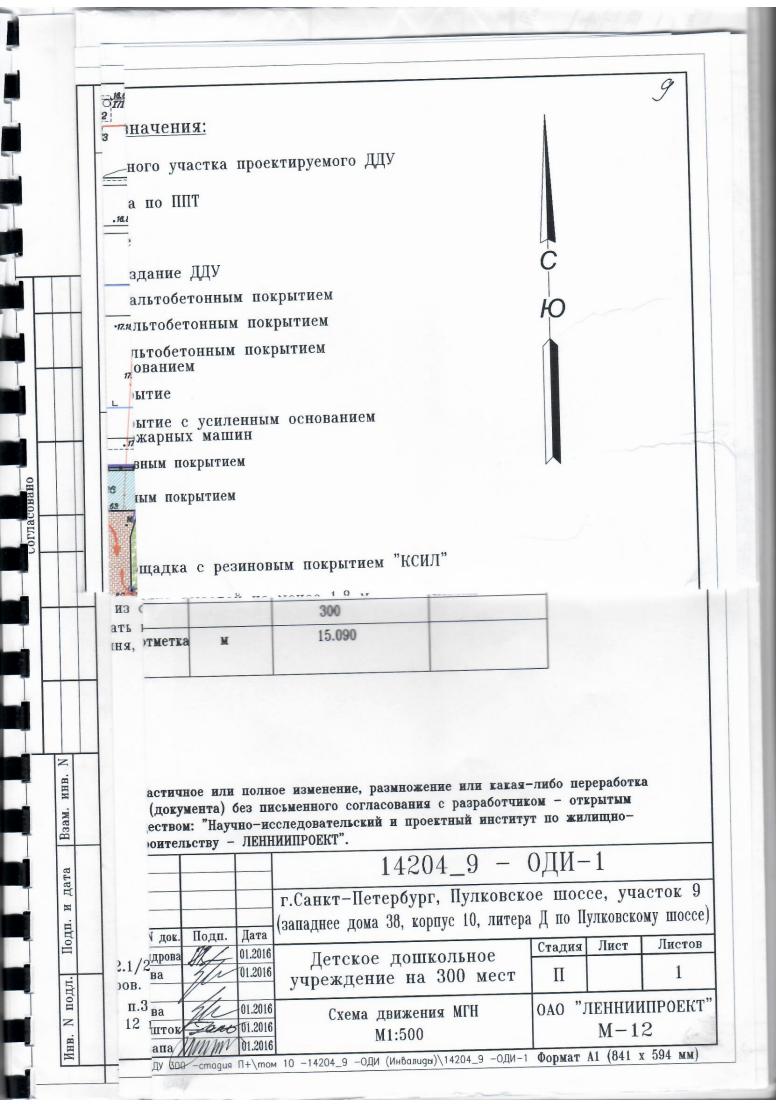

	Nonvaobament: lopasheva		la	1
		2 - 1		
Согласовано			*Ila	
Co		62		

дата

Подп.

N подл.

Экспликация помещений

1.5.04	Kopugop (36.29+37.07)	73.36	
1.5.05	Kopugop (12.62+19.8+12.62+19.8)	64.84	
1.5.06	Входной тамбур	8.36	
1.5.07	Входной тамбур	8.36	
1.5.08	Лестничная клетка N1	16.61	
1.5.09	Входной тамбур	3.3	
1.5.10	Лестничная клетка N2	16.83	
1.5.11	Входной тамбур	3.08	
1.5.12	Лестничная клетка N3	12.97	
1.5.13	Входной тамбур	3.08	
1.5.14	Лестничная клетка N4	12.97	
1.5.15	Входной тамбур	3.3	
1.5.16	Лестничная клетка N5	16.83	
	Итого:	2006,63	

ичное или полное изменение, размножение или какая-либо переработка вкумента) без письменного согласования с разработчиком — открытым вом: "Научно-исследовательский и проектный институт по жилищно тельству — ЛЕННИИПРОЕКТ".

		14204_9 -ОДИ-2					
		г. Санкт-Петербург, Пулковское шоссе, участок 9 (западнее дома 38, корпус 10, литера Д по Пулковскому шоссе					
к. Подп.	Дата 01.2016		Стадия	Лист	Листов		
a Hay	01.2016	Детское дошкольное учреждение на 300 мест	П		1		
K Four	01.2016 01.2016 01.2016	(Пути передвижения МГН)	ОАО "ЛЕННИИПРОЕКТ" M-12 Формат А4х6 (1261 x 297 м)				

bod	кспликация помещений					11
No.1b308ame.1b: loposhevo	подический кабинет	17.89				
	ля индивидуальной работы	12.03				
	тение убороч.инвентаря	4.26	B4/∏-lla			
	ещений общих коммуникаций					
	Kopugop 6+25.87+93.89+25.87+46.01+19.8+12.62)	303.08				
	тничная клетка N2	17.97				
	тичная клетка N3	17.91				
	тничная клетка N1	17.59				
	Световой холл	20.08				
	тичная клетка N5	17.91				
	;тничная клетка N4	17.97				
		1795,44				
	_— Итого:					
	635					
N our man	стичное или полное изменение,	гласования	с разработч	иком - о	гкрытым	Ka
Воом ипр	стичное или полное изменение, документа) без письменного согством: "Научно-исследователься ительству - ЛЕННИИПРОЕКТ".	гласования кий и прос	с разработч ектный инсти	иком — оз гут по жи	гкрытым илищно-	ka
Poor Hub	стичное или полное изменение, документа) без письменного согством: "Научно-исследователься ительству - ЛЕННИИПРОЕКТ".	гласования кий и прос	с разработч ектный инсти	иком – од гут по жи	гкрытым алищно-	
Book und	стичное или полное изменение, документа) без письменного согством: "Научно-исследователься ительству - ЛЕННИИПРОЕКТ".	гласования кий и прос 1420 -Петербу	с разработч ектный инсти)4_9 — (рг, Пулкове	иком — од Пут по жи	гкрытым илищно-	ток 9
Book und	стичное или полное изменение, документа) без письменного согством: "Научно-исследователься ительству - ЛЕННИИПРОЕКТ". Г. Санкт (западнее домова исследователься от детско) подп. Дата от детско	гласования кий и прос 1420 -Петербу на 38, корг	с разработч ектный инсти 14_9 — (рг. Пулковстинус 10, литер	иком — од Пут по жи	гкрытым илищно-	ток 9
HATTER TOWN THE	стичное или полное изменение, документа) без письменного согством: "Научно-исследователься ительству - ЛЕННИИПРОЕКТ". г. Санкт (западнее дом	гласования кий и прос 1420 -Петербу на 38, кори	с разработч ектный инсти 14_9 — (рг, Пулковский 10, литер	иком — от гут по жи ОДИ— сое шосс а Д по П	гкрытым алищно- З ее, участ	гок 9 му шоссе

омещений общих коммуникаций	
Kopugop -46.6+25.87+93.89+25.87+46.01+19.8+12.62)	303.08
Пестничная клетка N2	17.97
Пестничная клетка N3	17.91
Лестничная клетка N1	17.59
Световой холл	20.08
Лестничная клетка N5	17.91
Лестничная клетка N4	17.97
	1493,42

Согласовано

частичное или полное изменение, размножение или какая-либо переработка а (документа) без письменного согласования с разработчиком — открытым ществом: "Научно-исследовательский и проектный институт по жилищно-троительству — ЛЕННИИПРОЕКТ".

троительству	- /15111	IIIIIII ODIO -				
		14204_9 -0	ДИ-	4		
		г. Санкт-Петербург, Пулковское шоссе, участок 9 (западнее дома 38, корпус 10, литера Д по Пулковскому шоссе)				
N док. Подп	-		Стадия	Лист	Листов	
ова	01.2016	Helekoc Home	П		1	
ова	01.2016	План 3-го этажа	оло "ЛЕННИИПРОЕКТ М-12			
папа Диши	11/	(Пути передвижения МГН)				

ЗМАЗИВ П+\moм 10 -14204_9 -ОДИ (Инболиды)\14204_9 - плоны ОДИ-2,3,4 Формат А4х5 (1051 х 297 мм)